



- * Размер для справок
1. Сварные швы по ГОСТ 14771-79. Заводские сварные швы варить полуавтоматом в среде углекислого газа проволокой Св-08Г2С по ГОСТ2246-70*.
2. Изготовление конструкций производить согласно ГОСТ 23118-99 "Конструкции стальные строительные. Общие технические условия", СП 53-101-98 "Изготовление и контроль качества стальных строительных конструкций".
3. Острые кромки притупить до устройства антикоррозийного покрытия
4. Катет сварных швов принять по наименьшей толщине свариваемых элементов.
5. Длина сварных швов определяется общим периметром соприкосновения деталей.
6. Тип сварного шва определяется конструктивными особенностями места соединения.
7. После изготовления секций выполнить контрольную сборку конструкции.
8. Приемку работ после монтажа производить по СНиП 3.01.04-87 "Приемка в эксплуатацию законченных строительством объектов Основные положения"..
9. Предельные горизонтальные отклонения оси опоры и ее секций от номинальных не должны превышать значений $\Delta = 0.001 H$.
10. За отм. +0,000 принят низ нижнего фланца.
11. Обеспечить надежную металлосвязь между модниеприемником и контуром заземления

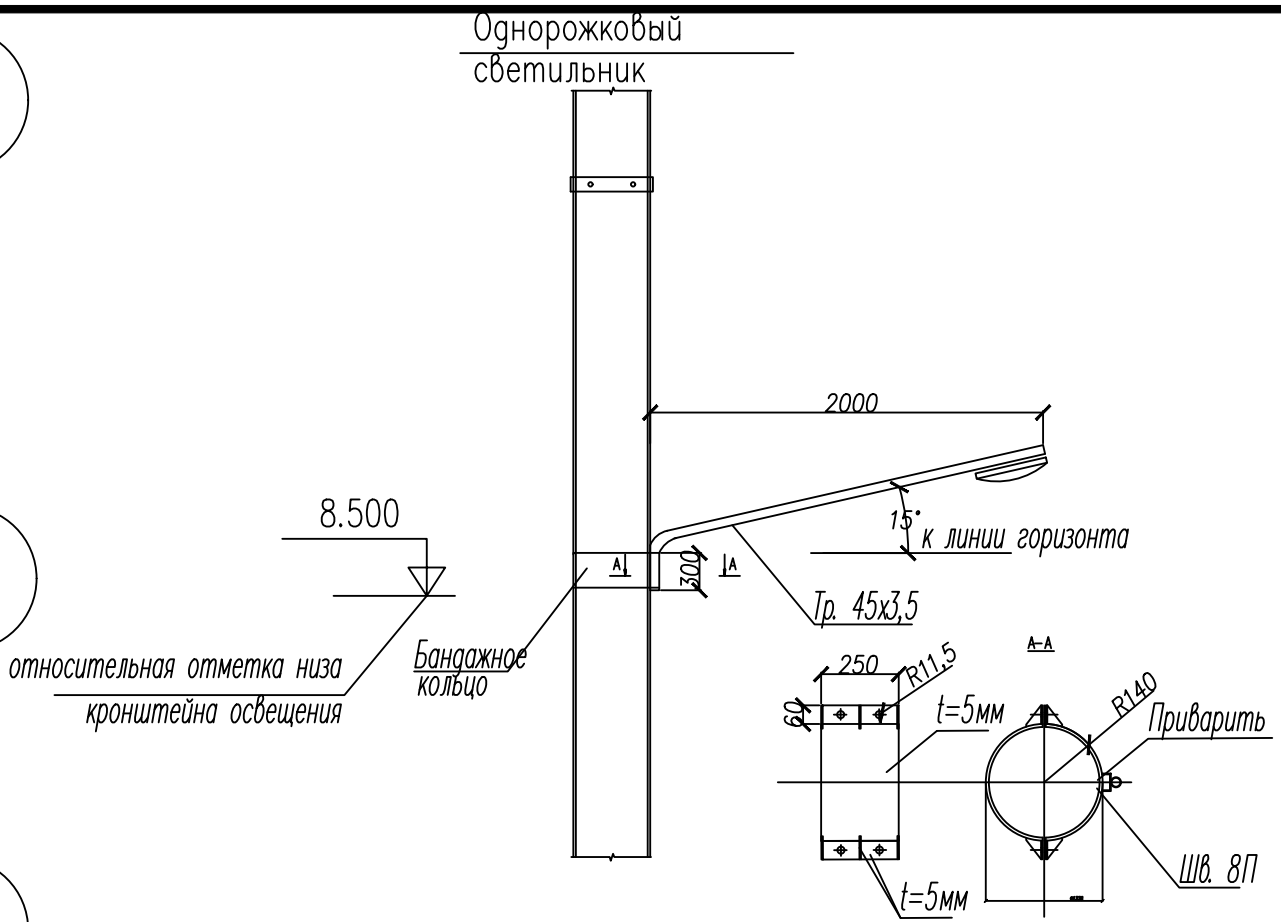


Формат А4 x 1


Согласовано		Взам. инв. N		Подпись и дата	
Инв. N подл.					

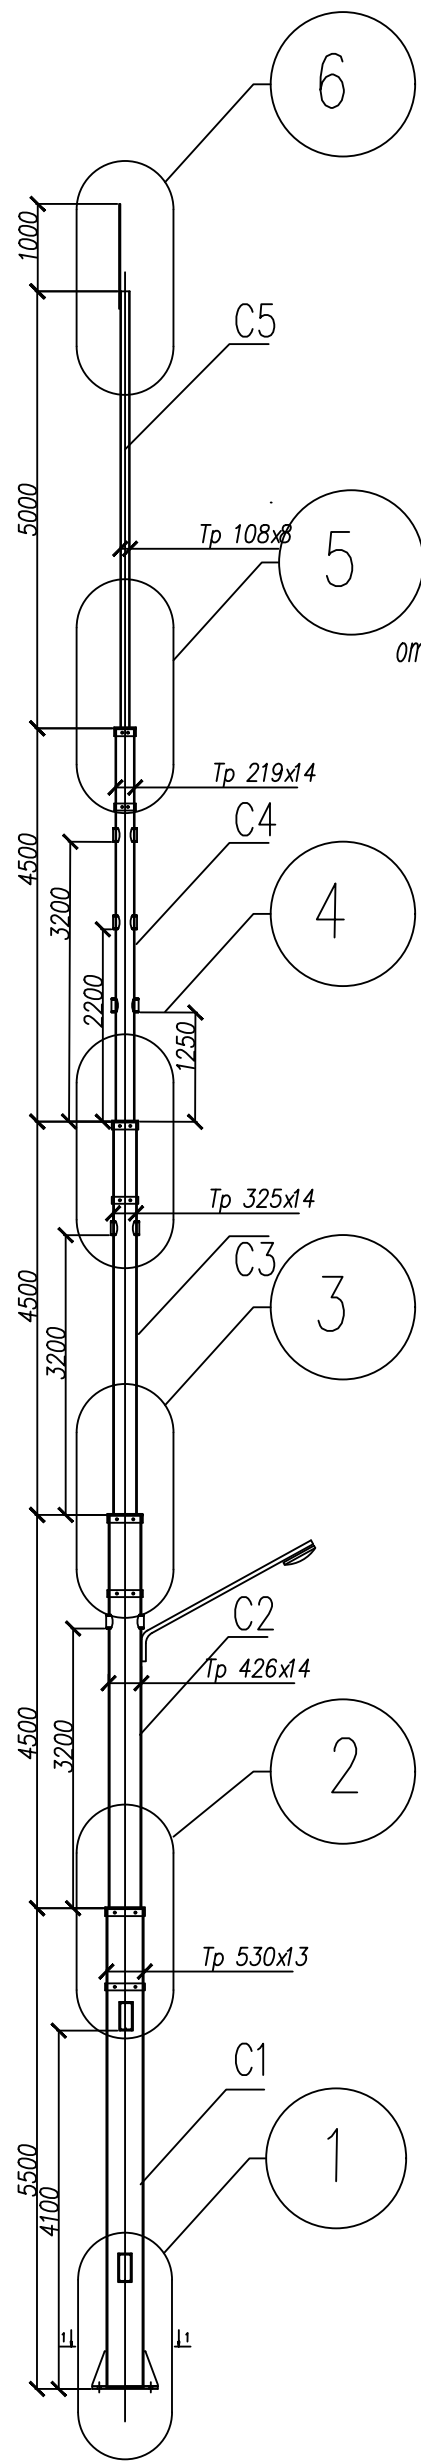

Примечание:
1.. Кронштейн наружного освещения выбирать того же типа, что и на соседних опорах наружного освещения.
2. При выборе высоты монтажа кронштейна, руководствоваться высотой кронштейнов на соседних опорах наружного освещения, но не ниже отм. +8.000м.

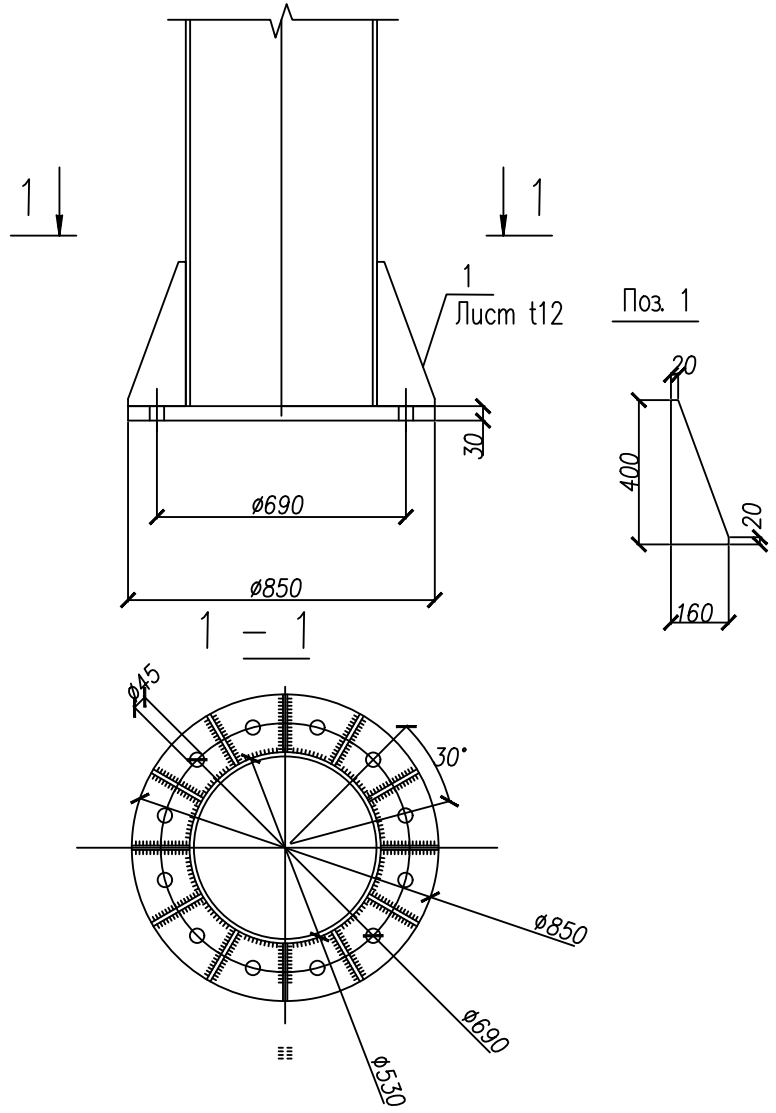

ПС-2021- ВЛ-0,4-ТП-128 -АР					
АО "НЭСК-электросети" "Новороссийскэлектросеть"					
Изм.	Кол. уч.	Лист	№ док.	Подпись	Дата
Разраб.		Галкин			04.21
Н.контр.		Холоденин			04.21
ГИП		Пудовкина			04.21
Реконструкция «ВЛ-0,4 кВ от ТП-128» опора №3, г. Новороссийск			Стадия	Лист	Листов
Схема фланцев. Схема крепления светильника			Р	9	13
			ИП Павленко		


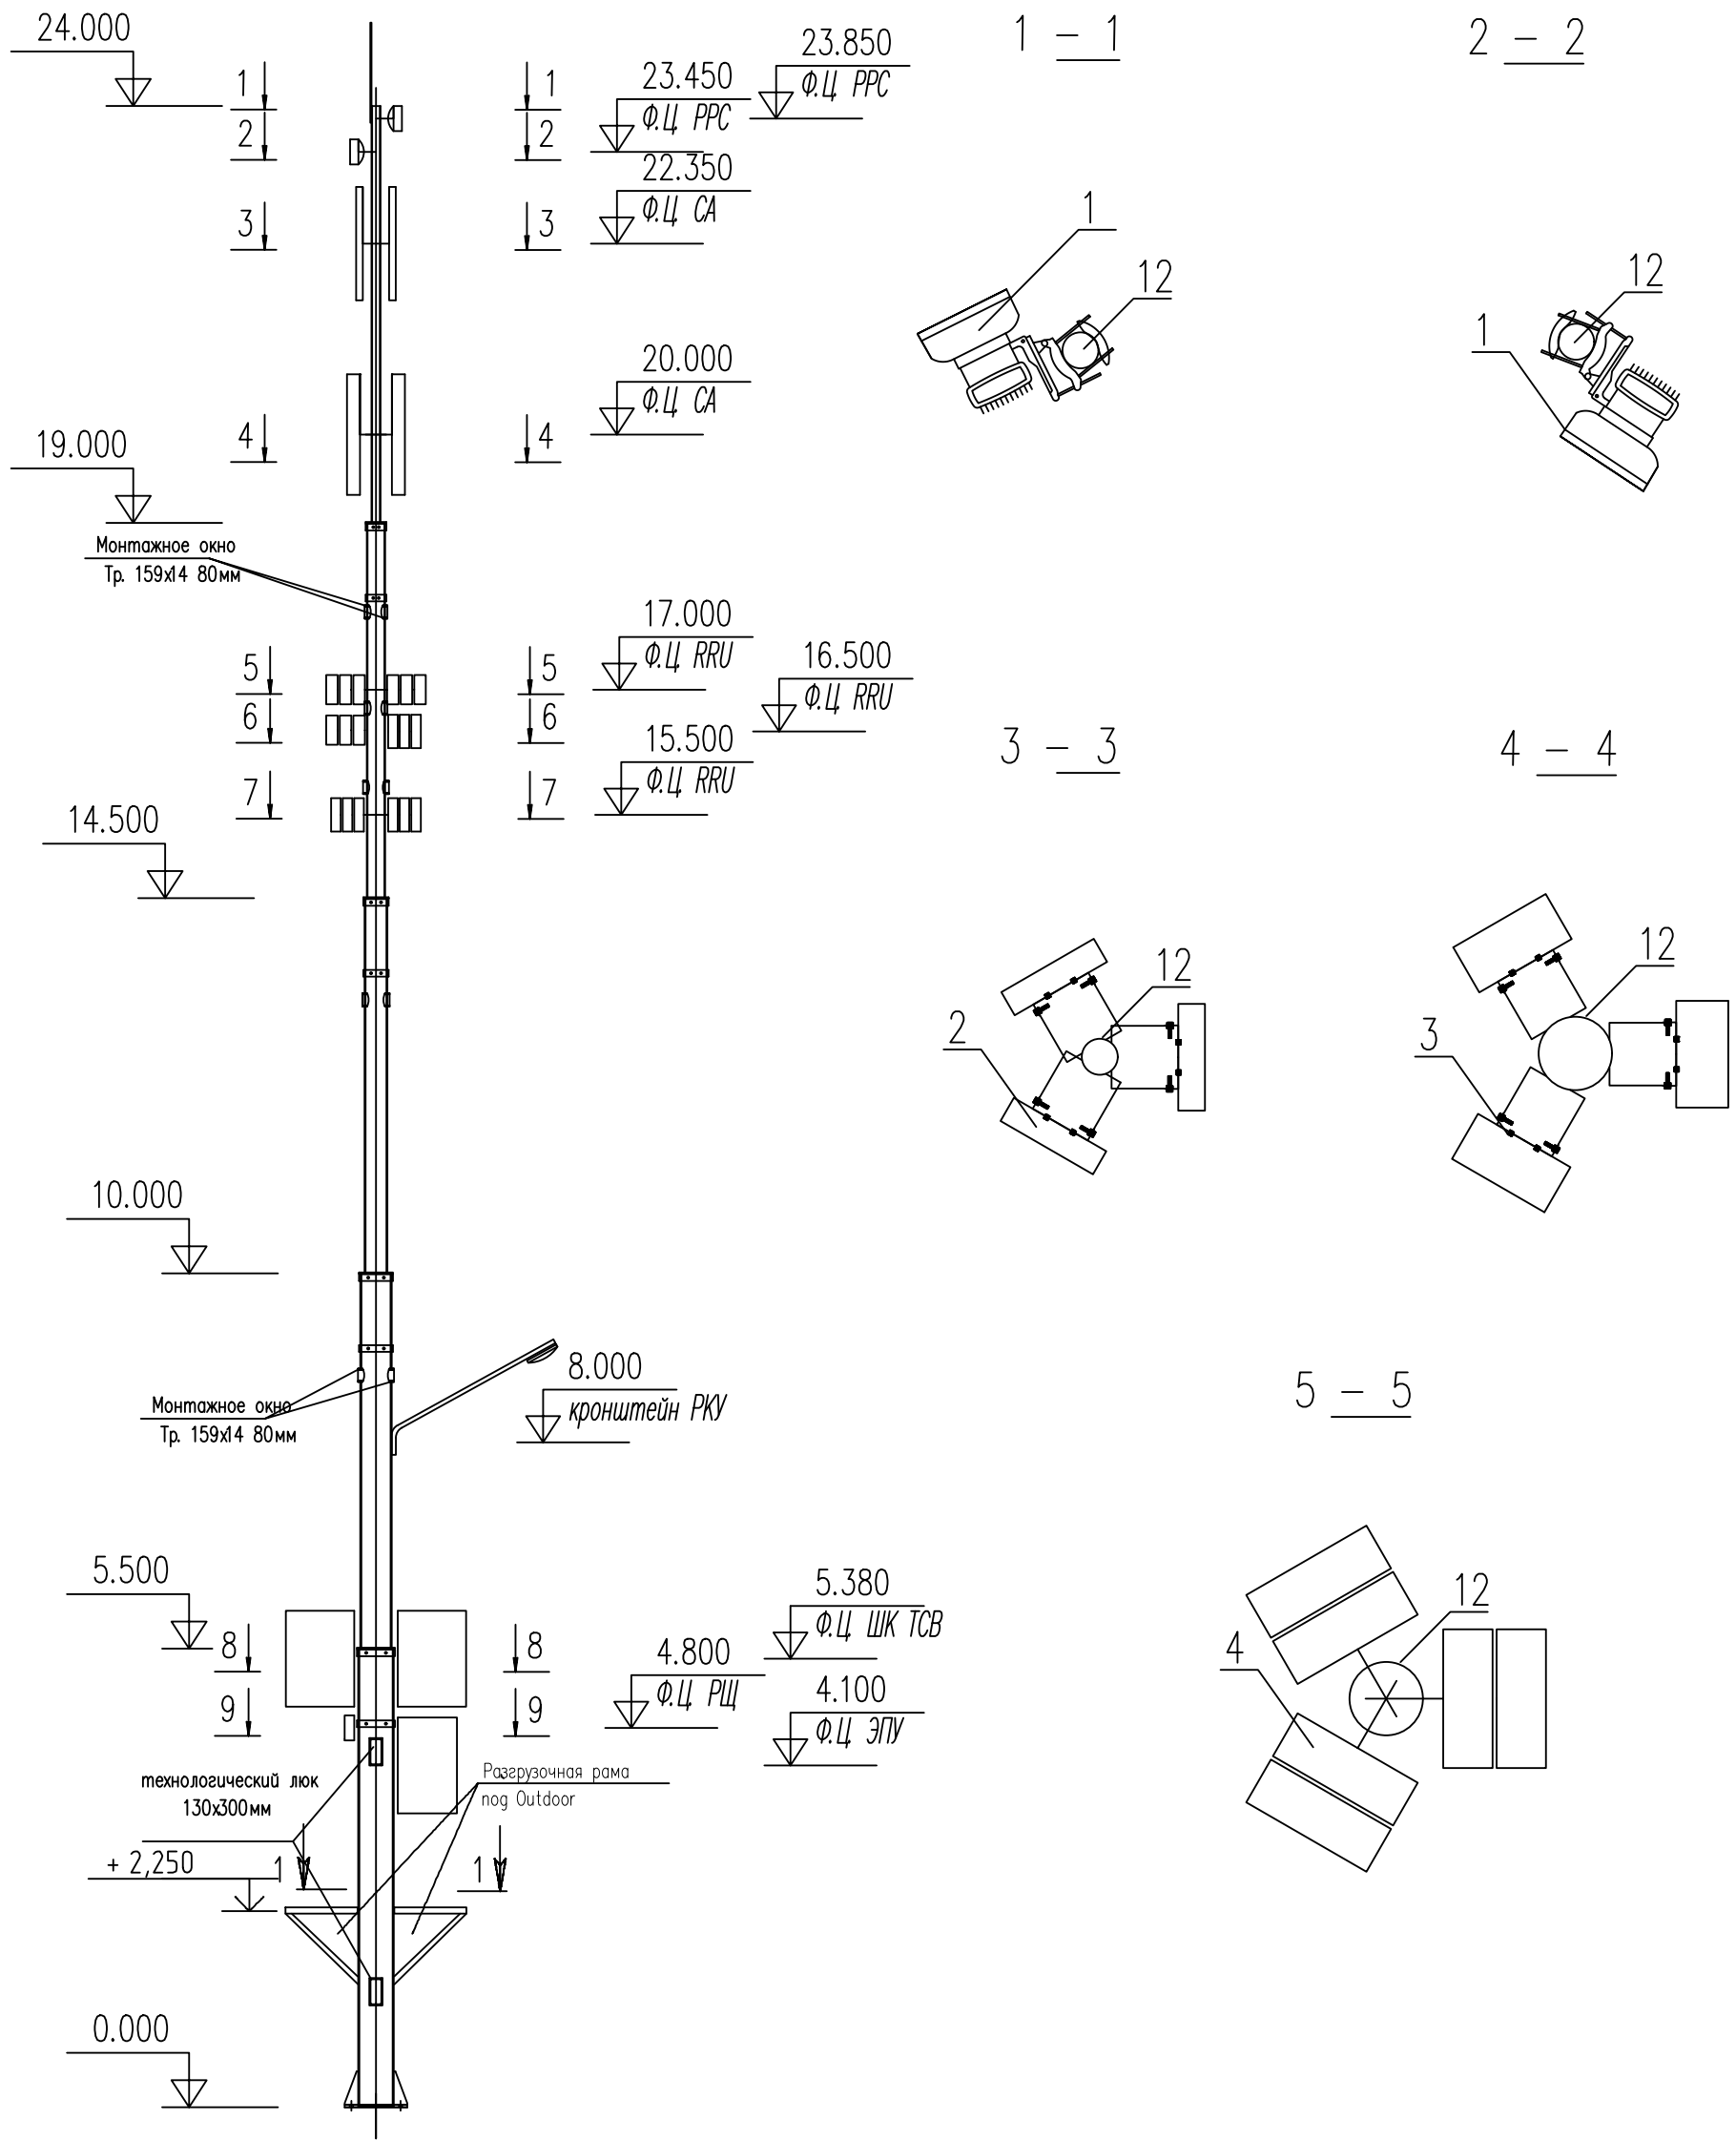


* Масштаб разрезов 4:1.

Согласовано					
Инв.№ подл.	Подпись и дата	Взам. инв.№			

ПС-2021- ВЛ-0,4-ТП-128 -АР					
АО "НЭСК-электросети" "Новороссийскэлектросеть"					
Изм.	Кол. уч.	Лист	№ док.	Подпись	Дата
Разраб.		Галкин			04.21
Н.контр.		Холоденин			04.21
ГИП		Пудовкина			04.21
Реконструкция «ВЛ-0,4 кВ от ТП-128» опора №3, г. Новороссийск			Стадия	Лист	Листов
			Р	10	13
Схема расположения антенн Outdoor ЭПУ			ИП Павленко		

Инв.№ подл.	Согласовано				
Инв.№ подл.	Взам. инв.№				
Инв.№ подл.	Подпись и дата				

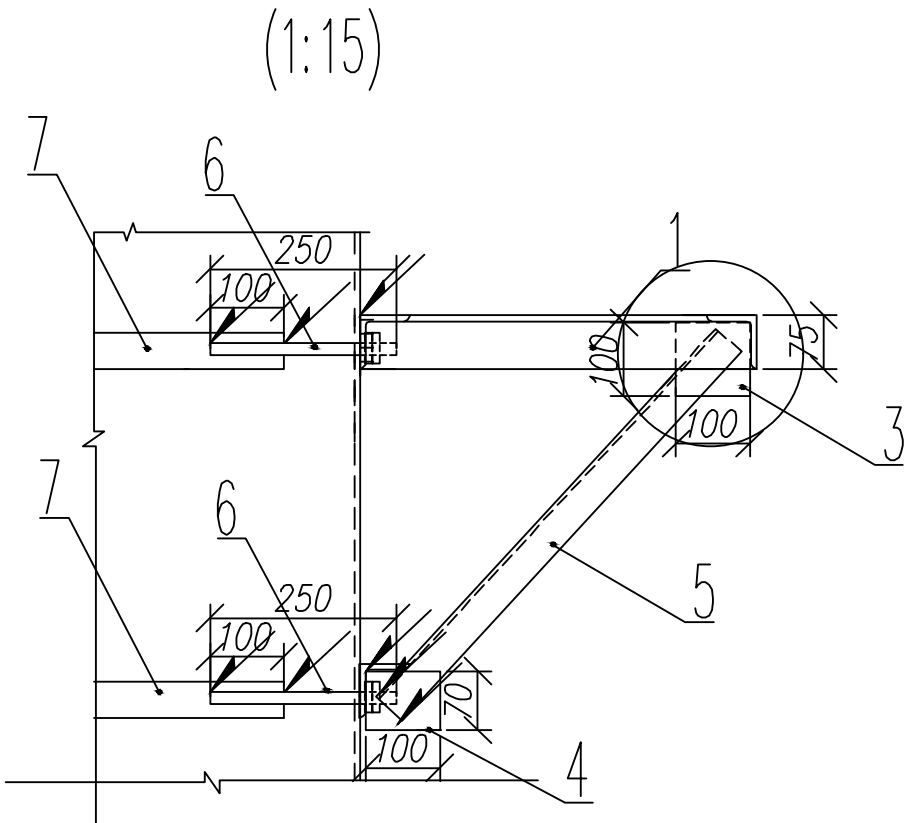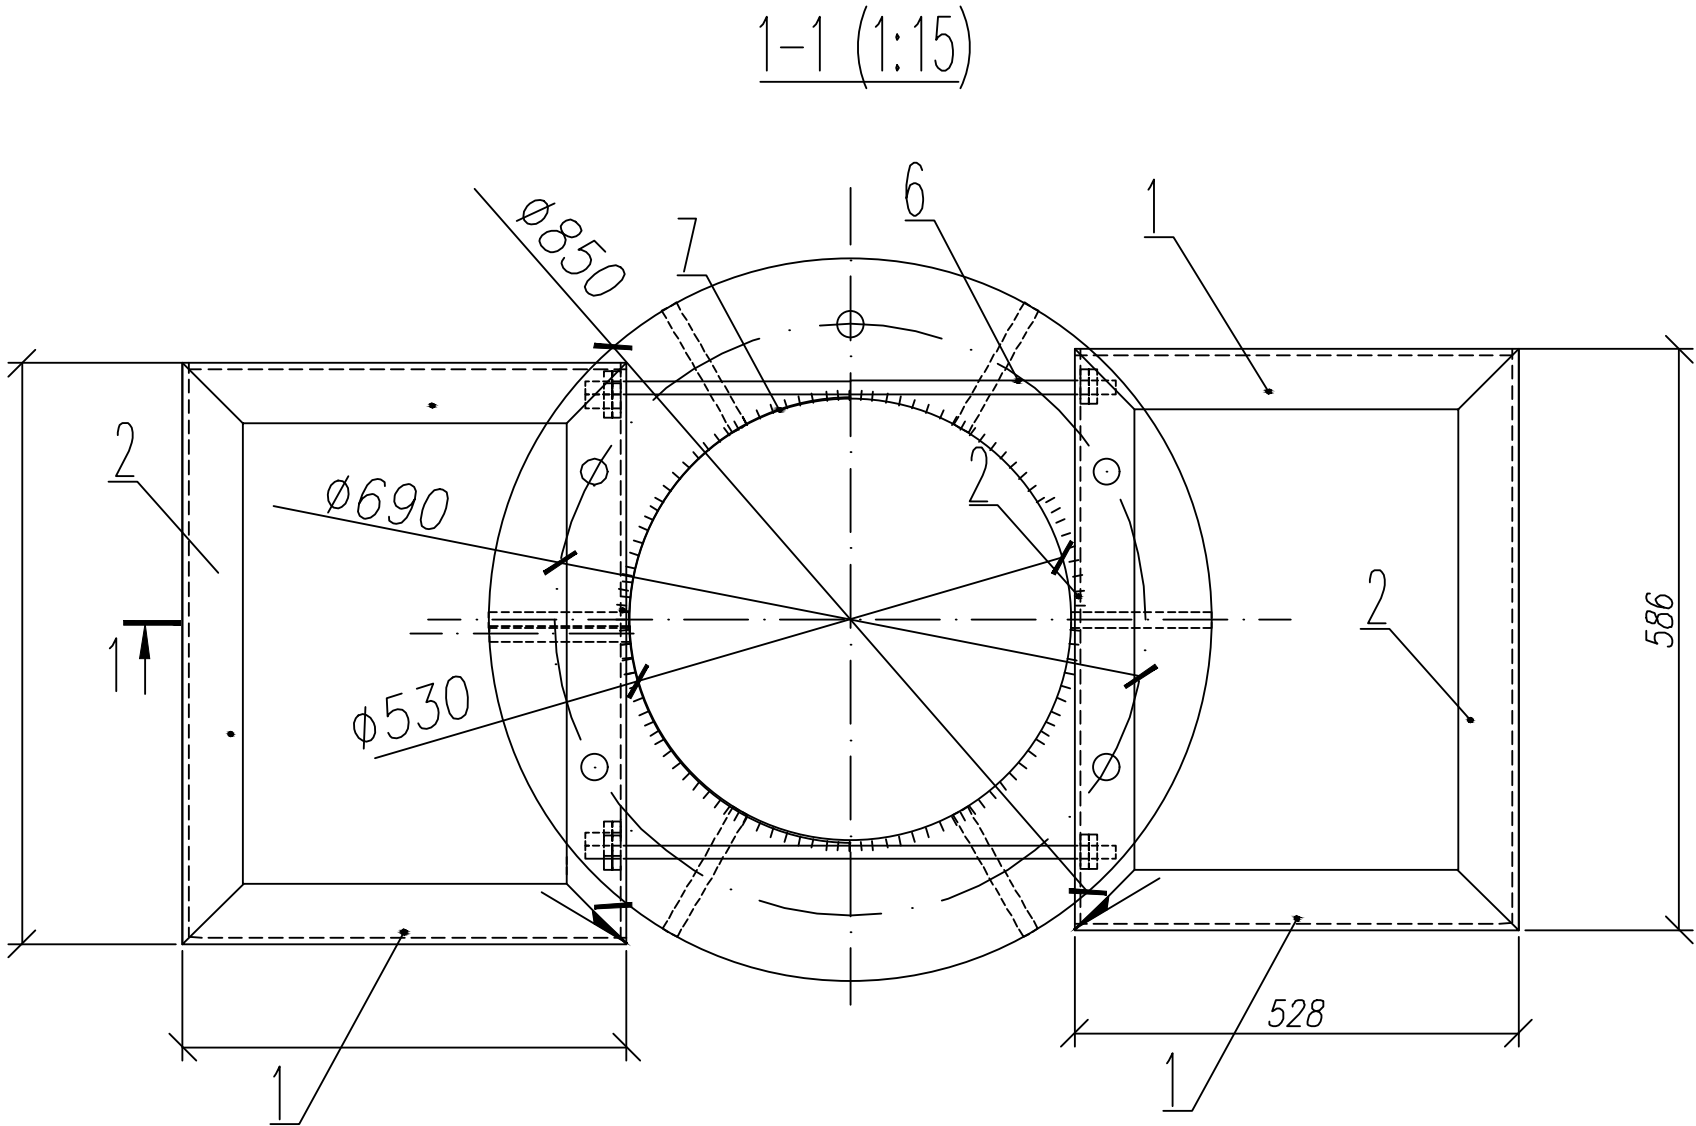

						ПС-2021- ВЛ-0,4-ТП-128 -АР			
						АО "НЭСК-электросети" "Новороссийскэлектросеть"			
Изм.	Кол. уч.	Лист	№ док.	Подпись	Дата	Реконструкция «ВЛ-0,4 кВ от ТП-128» опора №3, г. Новороссийск	Стадия	Лист	Листов
Разраб.		Галкин			04.21		Р	12	13
						Разгрузочная рама под Outdoor ЭПУ	ИП Павленко		
Н.контр.		Холоденин			04.21				
ГИП		Пудовкина			04.21				

[illegible]

Инв. N подл.	Подпись и дата	Взам. инв. N
--------------	----------------	--------------

						ПС-2021- ВЛ-0,4-ТП-128 -АР			
						АО "НЭСК-электросети" "Новороссийскэлектросеть"			
Изм.	Кол. уч.	Лист	№ док.	Подпись	Дата				
Разраб.		Галкин			04.21	Реконструкция «ВЛ-0,4 кВ от ТП-128» опора №3, г. Новороссийск	Стадия	Лист	Листов
							Р	13	13
Н.контр.		Холоденин			04.21	Разгрузочная рама пол Outdoor ЭПУ Спецификация	ИП Павленко		
ГИП		Пудовкина			04.21				